

Beschluss zur Drucksachen-Nr. 0169/19 der Sitzung des Bau- und Verkehrsausschusses vom
21.02.2019

Bestätigung der Entwurfsplanung - Komplexmaßnahme Pappelstieg Büßleben

Genaue Fassung:

Der Bau- und Verkehrsausschuss beschließt die Entwurfsplanung für die Verkehrsanlagen der Komplexmaßnahme Pappelstieg in Büßleben (entsprechend der Anlagen 1 - 2).

Beschluss zur Drucksachen-Nr. 1545/18 der Sitzung des Bau- und Verkehrsausschusses vom
21.02.2019

Gutenbergstraße - Variantenuntersuchung

Genaue Fassung:

Die Querschnittsvariante 01 (Anlage 1) wird als Vorzugsvariante beschlossen und stellt die Planungsgrundlage für die Straßenraumumgestaltung im Zuge der anstehenden Baumaßnahme in der Gutenbergstraße dar.

Beschluss zur Drucksachen-Nr. 1866/18 der Sitzung des Bau- und Verkehrsausschusses vom
21.02.2019

Bestätigung der Entwurfsplanung - Komplexobjekt Azmannsdorfer Straße Linderbach

Genaue Fassung:


Der Bau- und Verkehrsausschuss beschließt die Entwurfs- und Genehmigungsplanung für den grundhaften Straßenbau des Komplexobjektes Azmannsdorfer Straße in Linderbach (entsprechend Anlage1 und 2)

Beschluss zur Drucksachen-Nr. 2215/18 der Sitzung des Bau- und Verkehrsausschusses vom
21.02.2019

Straßenbau Karlstraße - Bestätigung der Entwurfsplanung

Genaue Fassung:

Der Bau – und Verkehrsausschuss beschließt die Entwurfsplanung für das Vorhaben
Straßenbau Karlstraße (entsprechend Anlage 1 und 2).

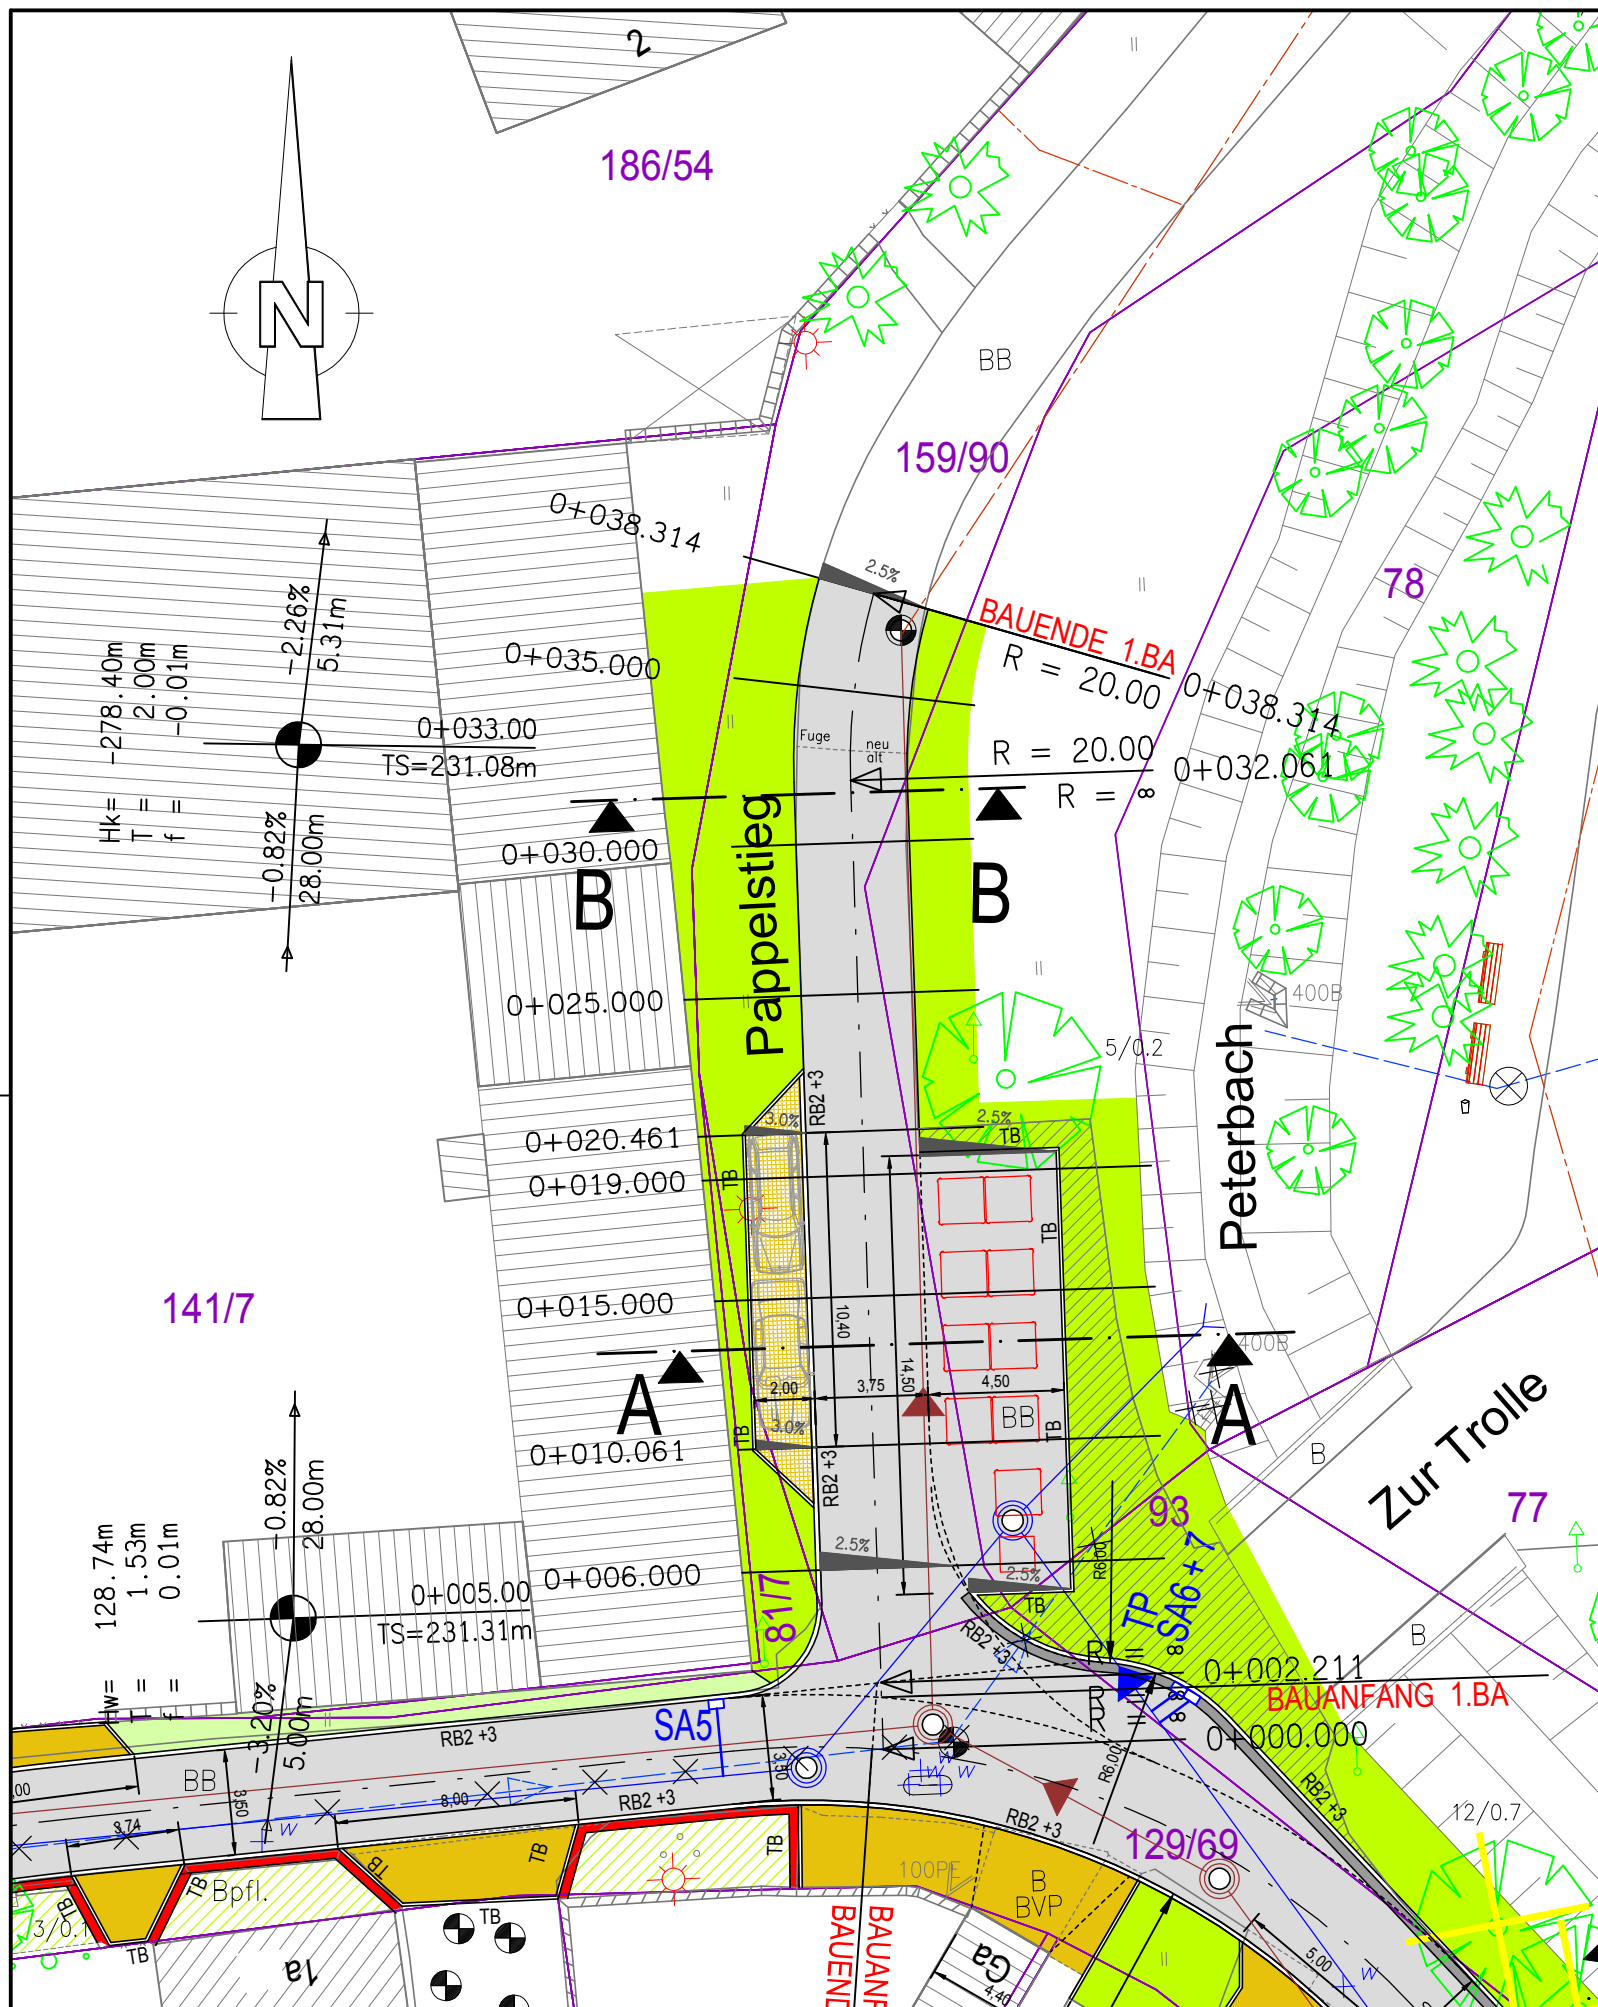

Zeichenerklärung

- Planung**
- Schotterrassen/FSS
 - Einfahrten Betonpflaster / Parkstellflächen Rasenpflaster
 - Fahrbahn mit Achse, Asphalt Bk1,0
 - Gehweg mit Zufahrt, Betonpflaster 10x20, Grau
 - Rasen / Rückbau Asphalt / Wiederherstellung Pflanzflächen
 - Einfassungen Pflanzflächen, Trockenmauern H 15 - 20 cm
- Sonstiges**
- Wohngebäude
 - Nebengebäude
 - geplante PKW-Stellplätze
 - Sammelcontainer
 - vorh. Laubbaum
 - vorh. Nadelbaum
 - Baumfällung

- Verwaltung**
- Flurstücksgrenze
- Versorgungseinrichtungen** siehe Unterlage 5.3
- Entwässerung geplant** siehe Unterlage 5.4
- Sammelleitung Regenwasser mit Angabe von Fließrichtung
 - Sammelleitung Schmutzwasser mit Angabe von Fließrichtung

Entwurfsplanung

Anlage 1.1 zur DS 0169/19

<p>INFRAPLAN INGENIEURE Nordstraße 21 99427 Weimar Tel. 03643/513014 Fax 03643/513015 eMail I.P.I.-Weimar@t-online.de</p>		Datum	Zeichen
	bearbeitet:	31.08.2018	Röthig
	gezeichnet:	31.08.2018	
	geprüft:	31.08.2018	Sauer

Nr:	Art der Änderung	Datum	Zeichen

Auftraggeber: Erfurt
 LANDESHAUPTSTADT THÜRINGEN
 Stadtverwaltung
 Tiefbau- und Verkehrsamt
 Steinplatz 1
 99085 Erfurt TEL.: 0361/655-0

Unterlage: **5.1**
 Blatt-Nr.: **01**

Maßnahmebezeichnung: **Kanal Pappelstieg / Stertzingstraße / BUE**
Objektplanung Verkehrsanlagen

Unterlagenbezeichnung: **1. BA Pappelstieg Lageplan**

TVA-Objekt-Nr.: 66-1343 1628EFBU Maßstab: 1 : 250

aufgestellt und geprüft: Erfurt, den

bestätigt: Erfurt, den


zurück zum Beschluss 0169/19

Entwässerungsbetrieb prüfende Stelle / Fachabteilung / Fachamt

Kartengrundlage: Amt für Geoinformation und Bodenordnung
 Reg.-Nr. 62/01/0791/2016

Vermessungsgrundlage: Vermessungsbüro Willing, Weimar
 Prj.-Nr. 54203.GVP

Höhenbezug: NHN
 Lagebezug: ETRS89

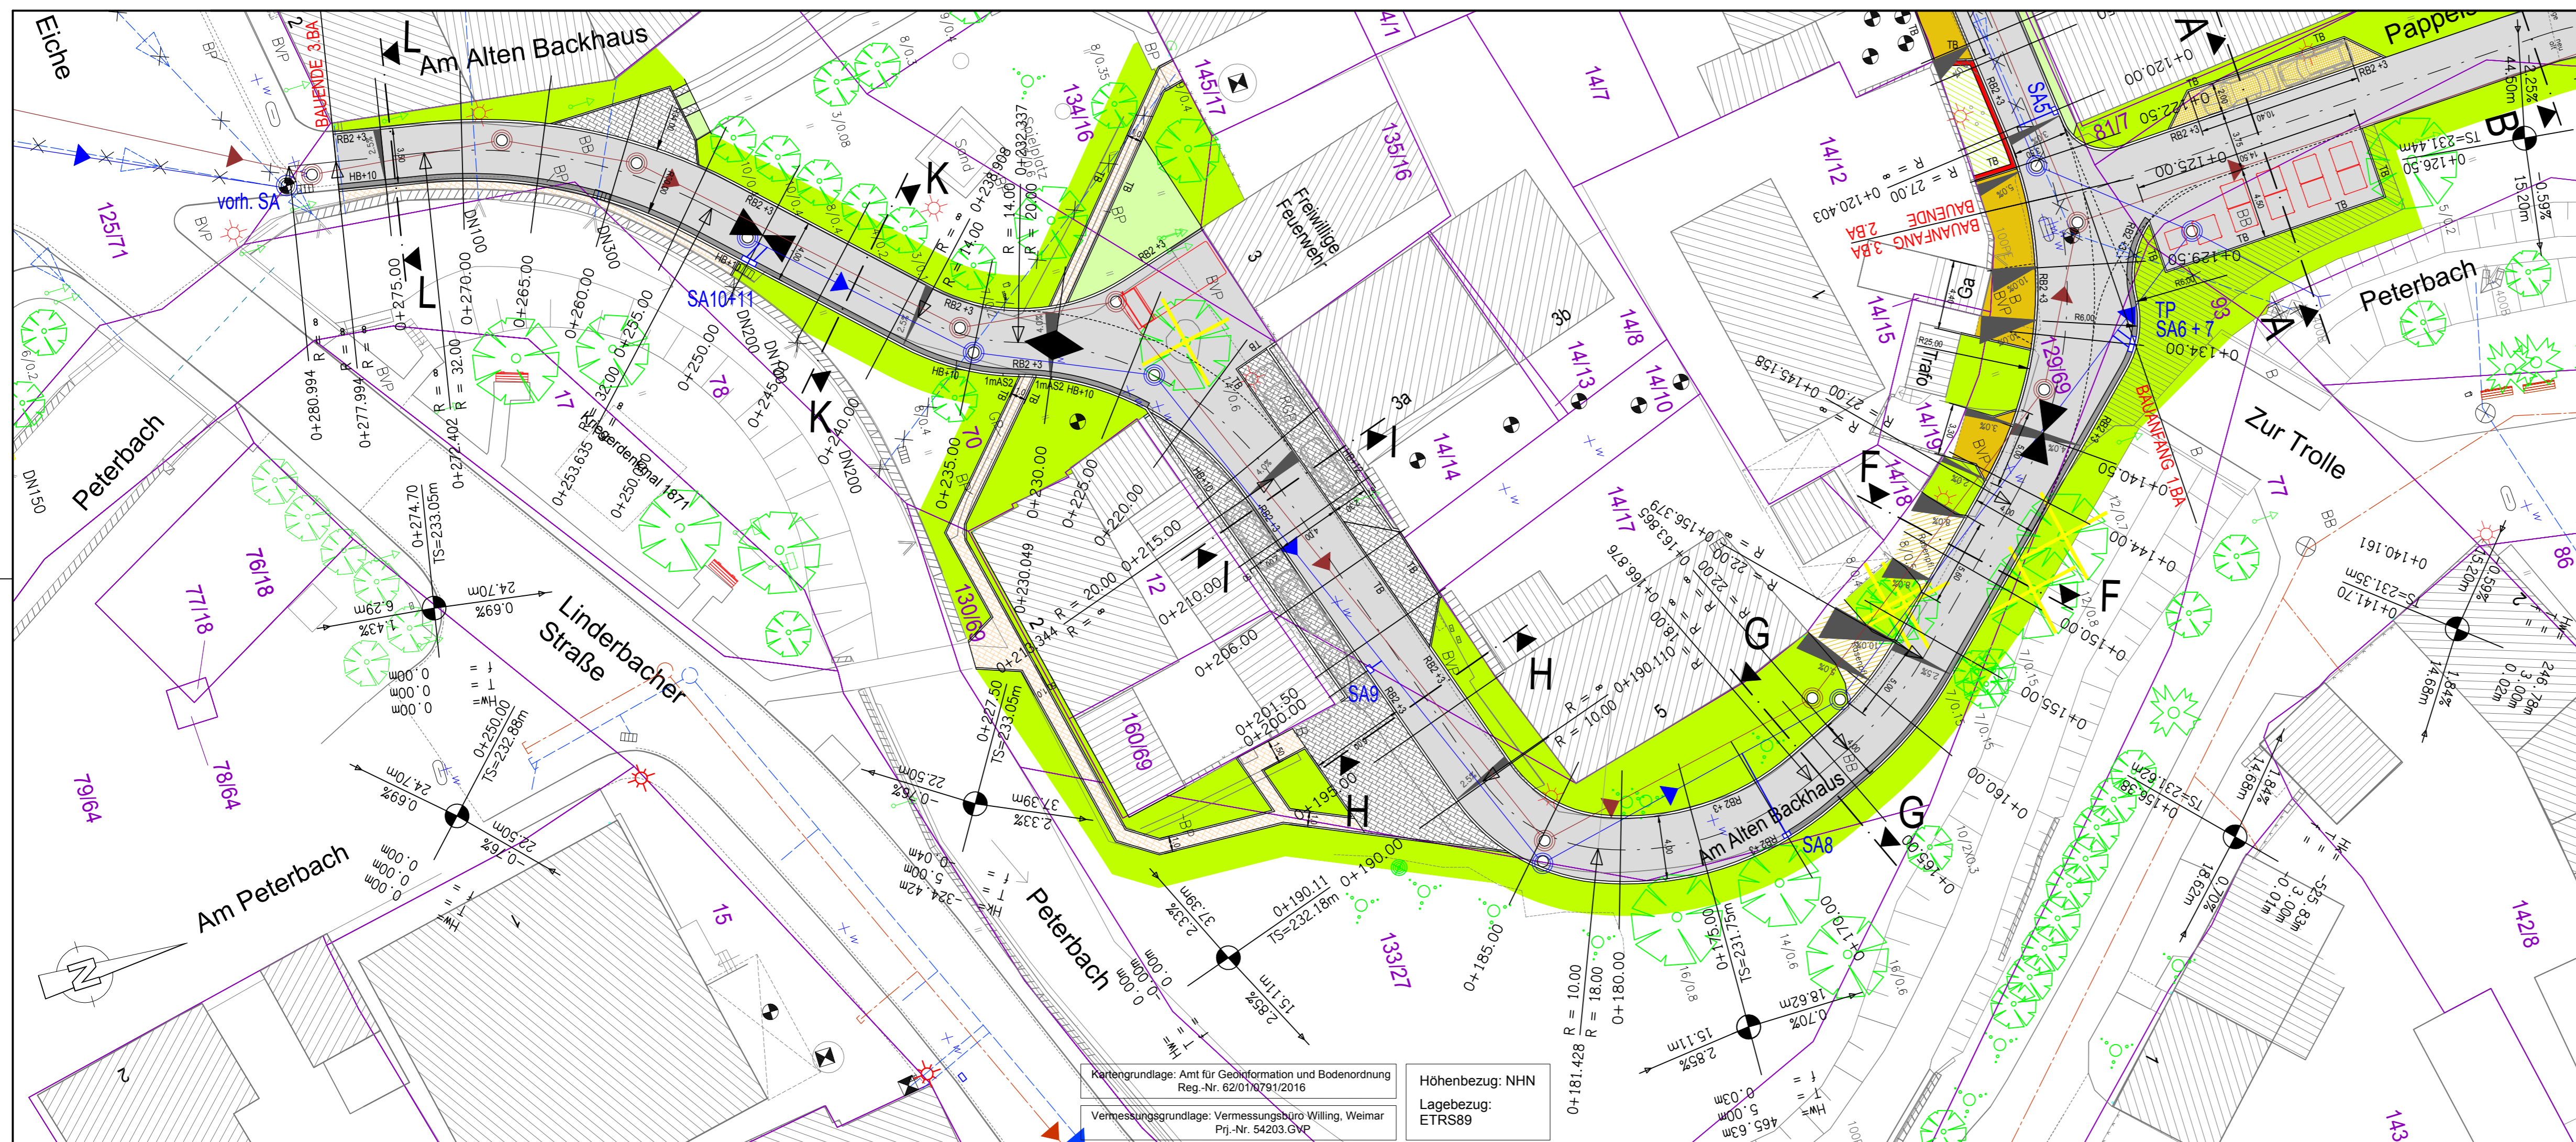

Zeichenerklärung

Planung		Verwaltung	
	Schotterrasen/FSS		Flurstücksgrenze
	Parksteillächen Betonpflaster / Wiederherstellung Pflasterflächen		siehe Unterlage 5.3
	Rinne 2-zellig, Granitgroßpflaster 16 x 16, gesägt		siehe Unterlage 5.4
	Fahrbahn mit Achse, Asphalt Bk1.0		Sammelleitung Regenwasser mit Angabe von Fließrichtung
	Gehweg mit Zufahrt, Betonpflaster 10x20, Grau		Sammelleitung Schmutzwasser mit Angabe von Fließrichtung
	Rasen / Wiederherstellung Pflanzflächen		
	Einfassungen Pflanzflächen, Trockenmauer H 15 - 20 cm		
Sonstiges			
	Wohngebäude		vorh. Laubbaum
	Nebengebäude		vorh. Nadelbaum
	geplante PKW-Stellplätze		Baumfällung
	Sammelcontainer		

Entwurfsplanung

Anlage 1.3 zur DS 0169/19

 Nordstraße 21 99427 Weimar Tel. 03643/513014 Fax 03643/513015 eMail I.P.I.-Weimar@t-online.de	bearbeitet:	31.08.2018	Röthig
	gezeichnet:	31.08.2018	
	geprüft:	31.08.2018	Sauer
	Datum	Zeichen	

Nr.	Art der Änderung	Datum	Zeichen

Auftraggeber: LANDESHAUPTSTADT THÜRINGEN Stadtverwaltung Tiefbau- und Verkehrsamt Steinplatz 1 99085 Erfurt TEL.: 0361/655-0	Unterlage: 5.1 Blatt-Nr.: 03
--	---


Maßnahmebezeichnung: Kanal Pappelstiege / Stertzingstraße / BUE Objektplanung Verkehrsanlagen	Unterlagenbezeichnung: 3.BA Am Alten Backhaus Lageplan
---	--

TVA-Objekt-Nr.: 66-1343	1628EFBU	Maßstab: 1 : 250
-------------------------	----------	------------------

aufgestellt und geprüft:	bestätigt:
Entwässerungsbetrieb	prüfende Stelle / Fachabteilung / Fachamt

Kartengrundlage: Amt für Geoinformation und Bodenordnung
 Reg.-Nr. 62/01/07/91/2016
 Vermessungsgrundlage: Vermessungsbüro Willing, Weimar
 Proj.-Nr. 54203.GVP
 Höhenbezug: NHN
 Lagebezug: ETRS89

3.BA Am Alten Backhaus, Straßenquerschnitt G - G

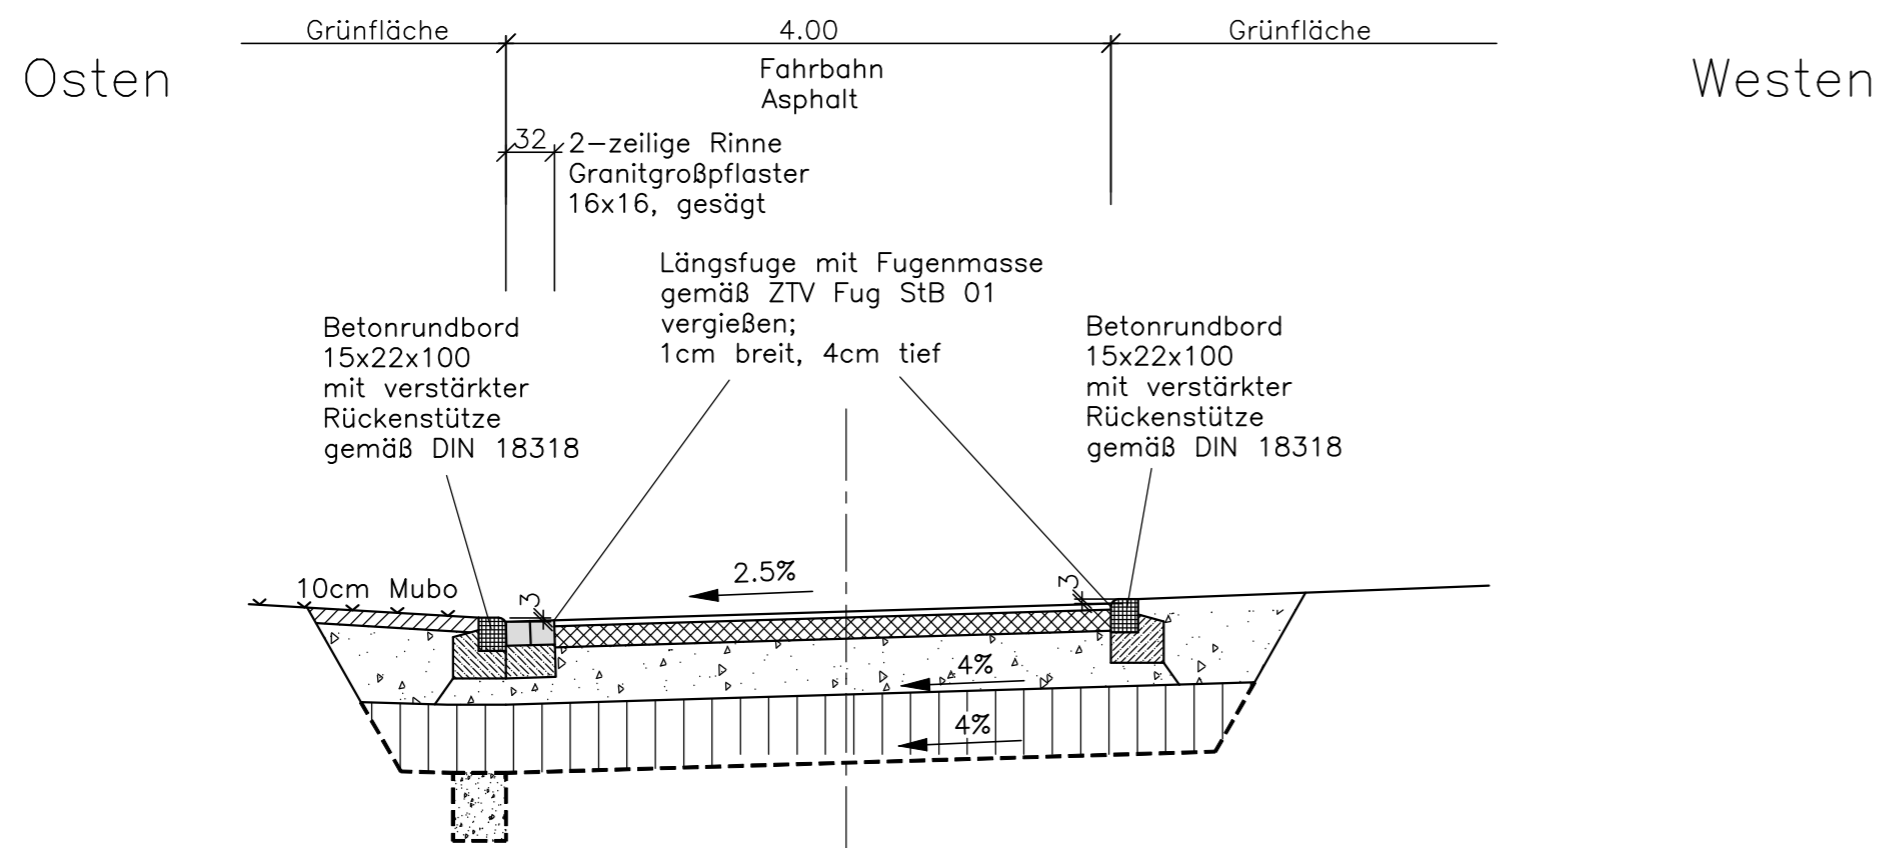


Grünfläche 4.00 Fahrbahn Asphalt

32 2-zeilige Rinne
Granitgroßpflaster
16x16, gesägt

Längsfuge mit Fugenmasse
gemäß ZTV Fug StB 01
vergießen;
1cm breit, 4cm tief

Betonrumbord
15x22x100
mit verstärkter
Rückenstütze
gemäß DIN 18318

Betonrumbord
15x22x100
mit verstärkter
Rückenstütze
gemäß DIN 18318

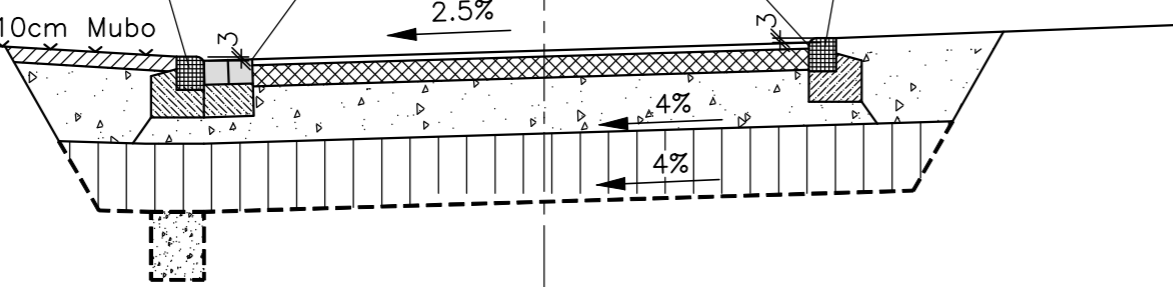

Dränagegraben
H=40cm, B=35cm
in Filterkies

- RSTO 12, Belastungsklasse 1,0
(Spurfahren RSt012 Pkt.2.6)
Asphalttragschicht auf Frostschuttschicht
- 4 cm Asphaltdeckschicht
AC 11 DN 70/100
- 14 cm Asphalttragschicht ▼Ev2=120MPa auf FSS
AC 32 TN 70/100
- >37 cm Frostschuttschicht ▼Ev2=45MPa auf Planum
- >55 cm frostsicherer Aufbau
- 45 cm Bodenaustausch lt. Baugrundgutachten
- geotextiles Trennvlies GRK3
- >100 cm Gesamtaufbau

Anlage 2 zur DS 0169/19

Entwurfsplanung

<p>Nordstraße 21 99427 Weimar Tel. 03643/513014 Fax 03643/513015 eMail I.P.I.-Weimar@t-online.de</p>		Datum	Zeichen
	bearbeitet:	31.08.2018	Röthig <i>Röthig</i>
	gezeichnet.:	31.08.2018	
	geprüft:	31.08.2018	Sauer

Nr.	Art der Änderung	Datum	Zeichen

Auftraggeber: <p>Tiefbau- und Verkehrsamt Steinplatz 1 99085 Erfurt TEL.: 0361/655-0</p>		Unterlage: 14 Blatt-Nr.: 7
Maßnahmebezeichnung: Kanal Pappelstiege / Stertzingstraße / BUE Objektplanung Verkehrsanlagen		Unterlagenbezeichnung: 3.BA Am Alten Backhaus Straßenquerschnitt G - G
TVA-Objekt-Nr.: 66-1343	1628EFBÜ	Maßstab: 1:50
aufgestellt und geprüft: Erfurt, den		bestätigt: Erfurt, den
Tiefbau- und Verkehrsamt Abteilung Bau		prüfende Stelle / Fachabteilung / Fachamt

Gutenbergstraße


zwischen Gutenbergplatz und Blumenstraße



zurück zum Beschluss

Variante 1

entspricht im Wesentlichen
Vorzugsvariante C
mit baulich abgesetztem
Radweg stadtauswärts,
Schutzstreifen stadteinwärts

→ Verlust von 8 Stellplätzen
auf der Nordseite

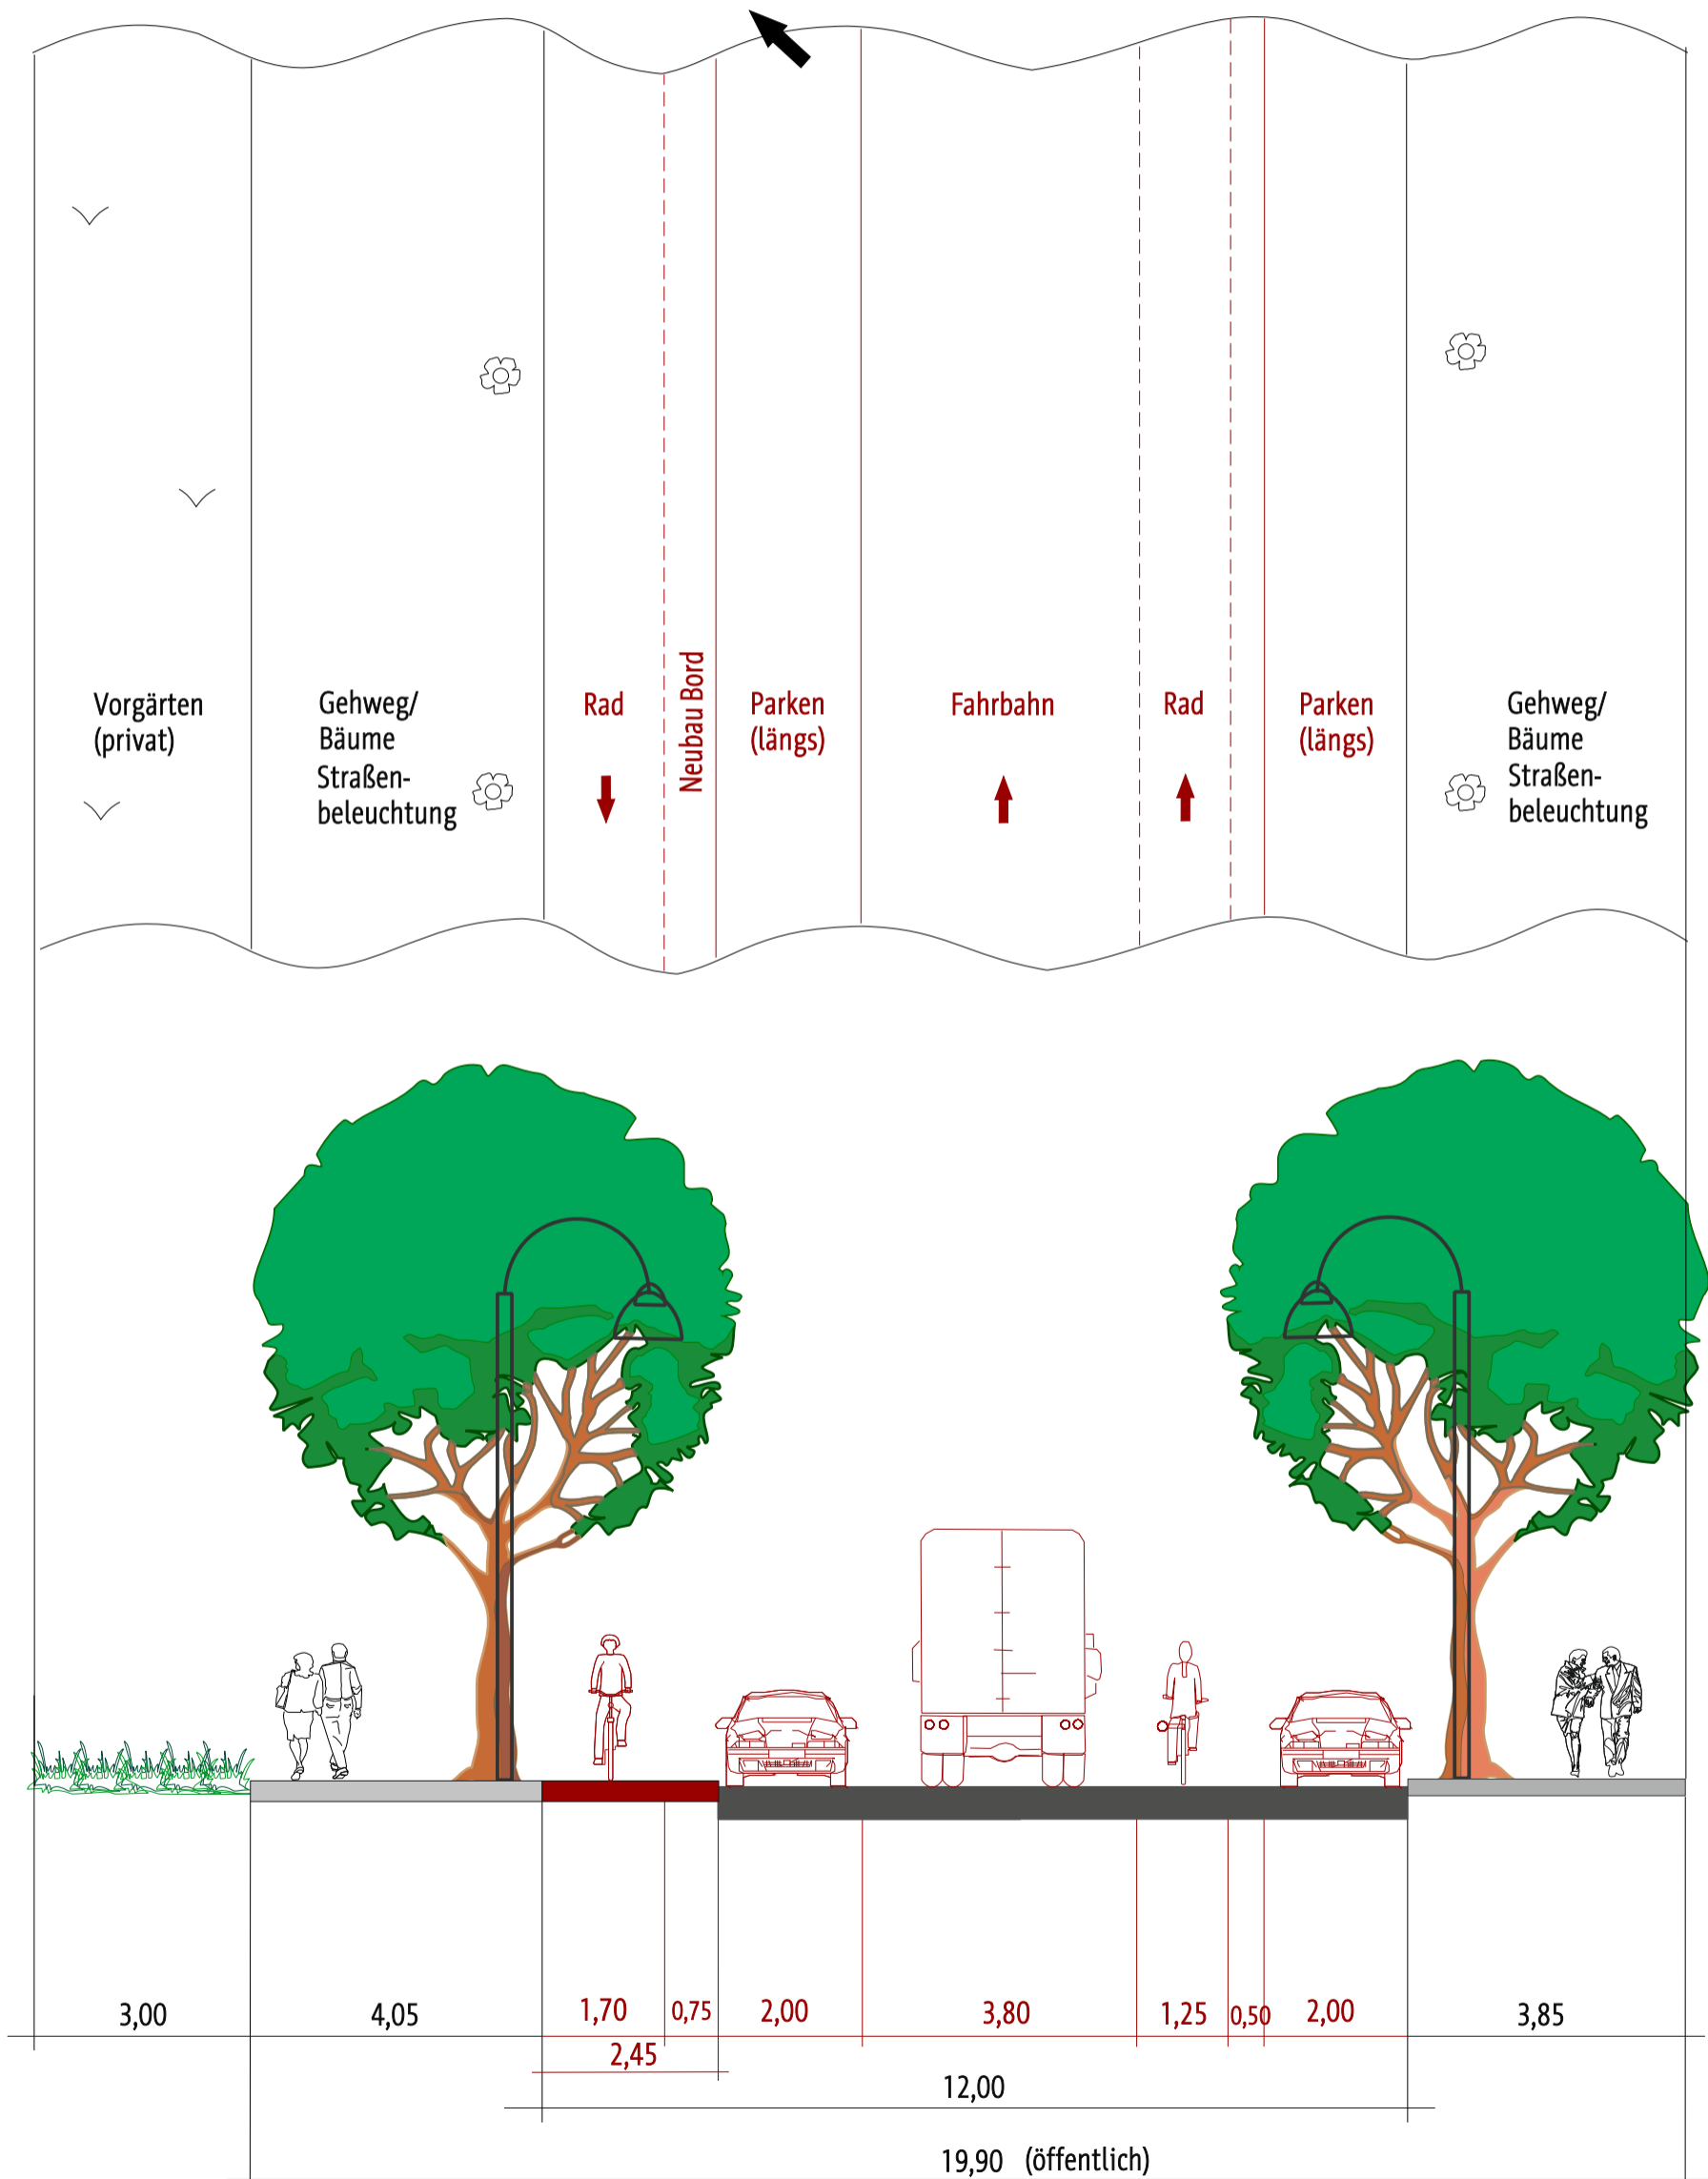

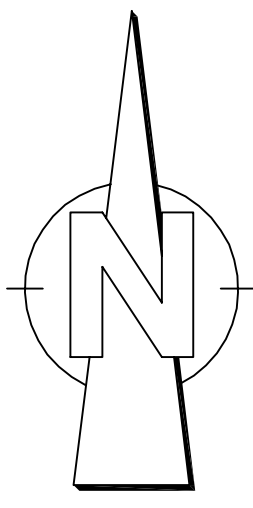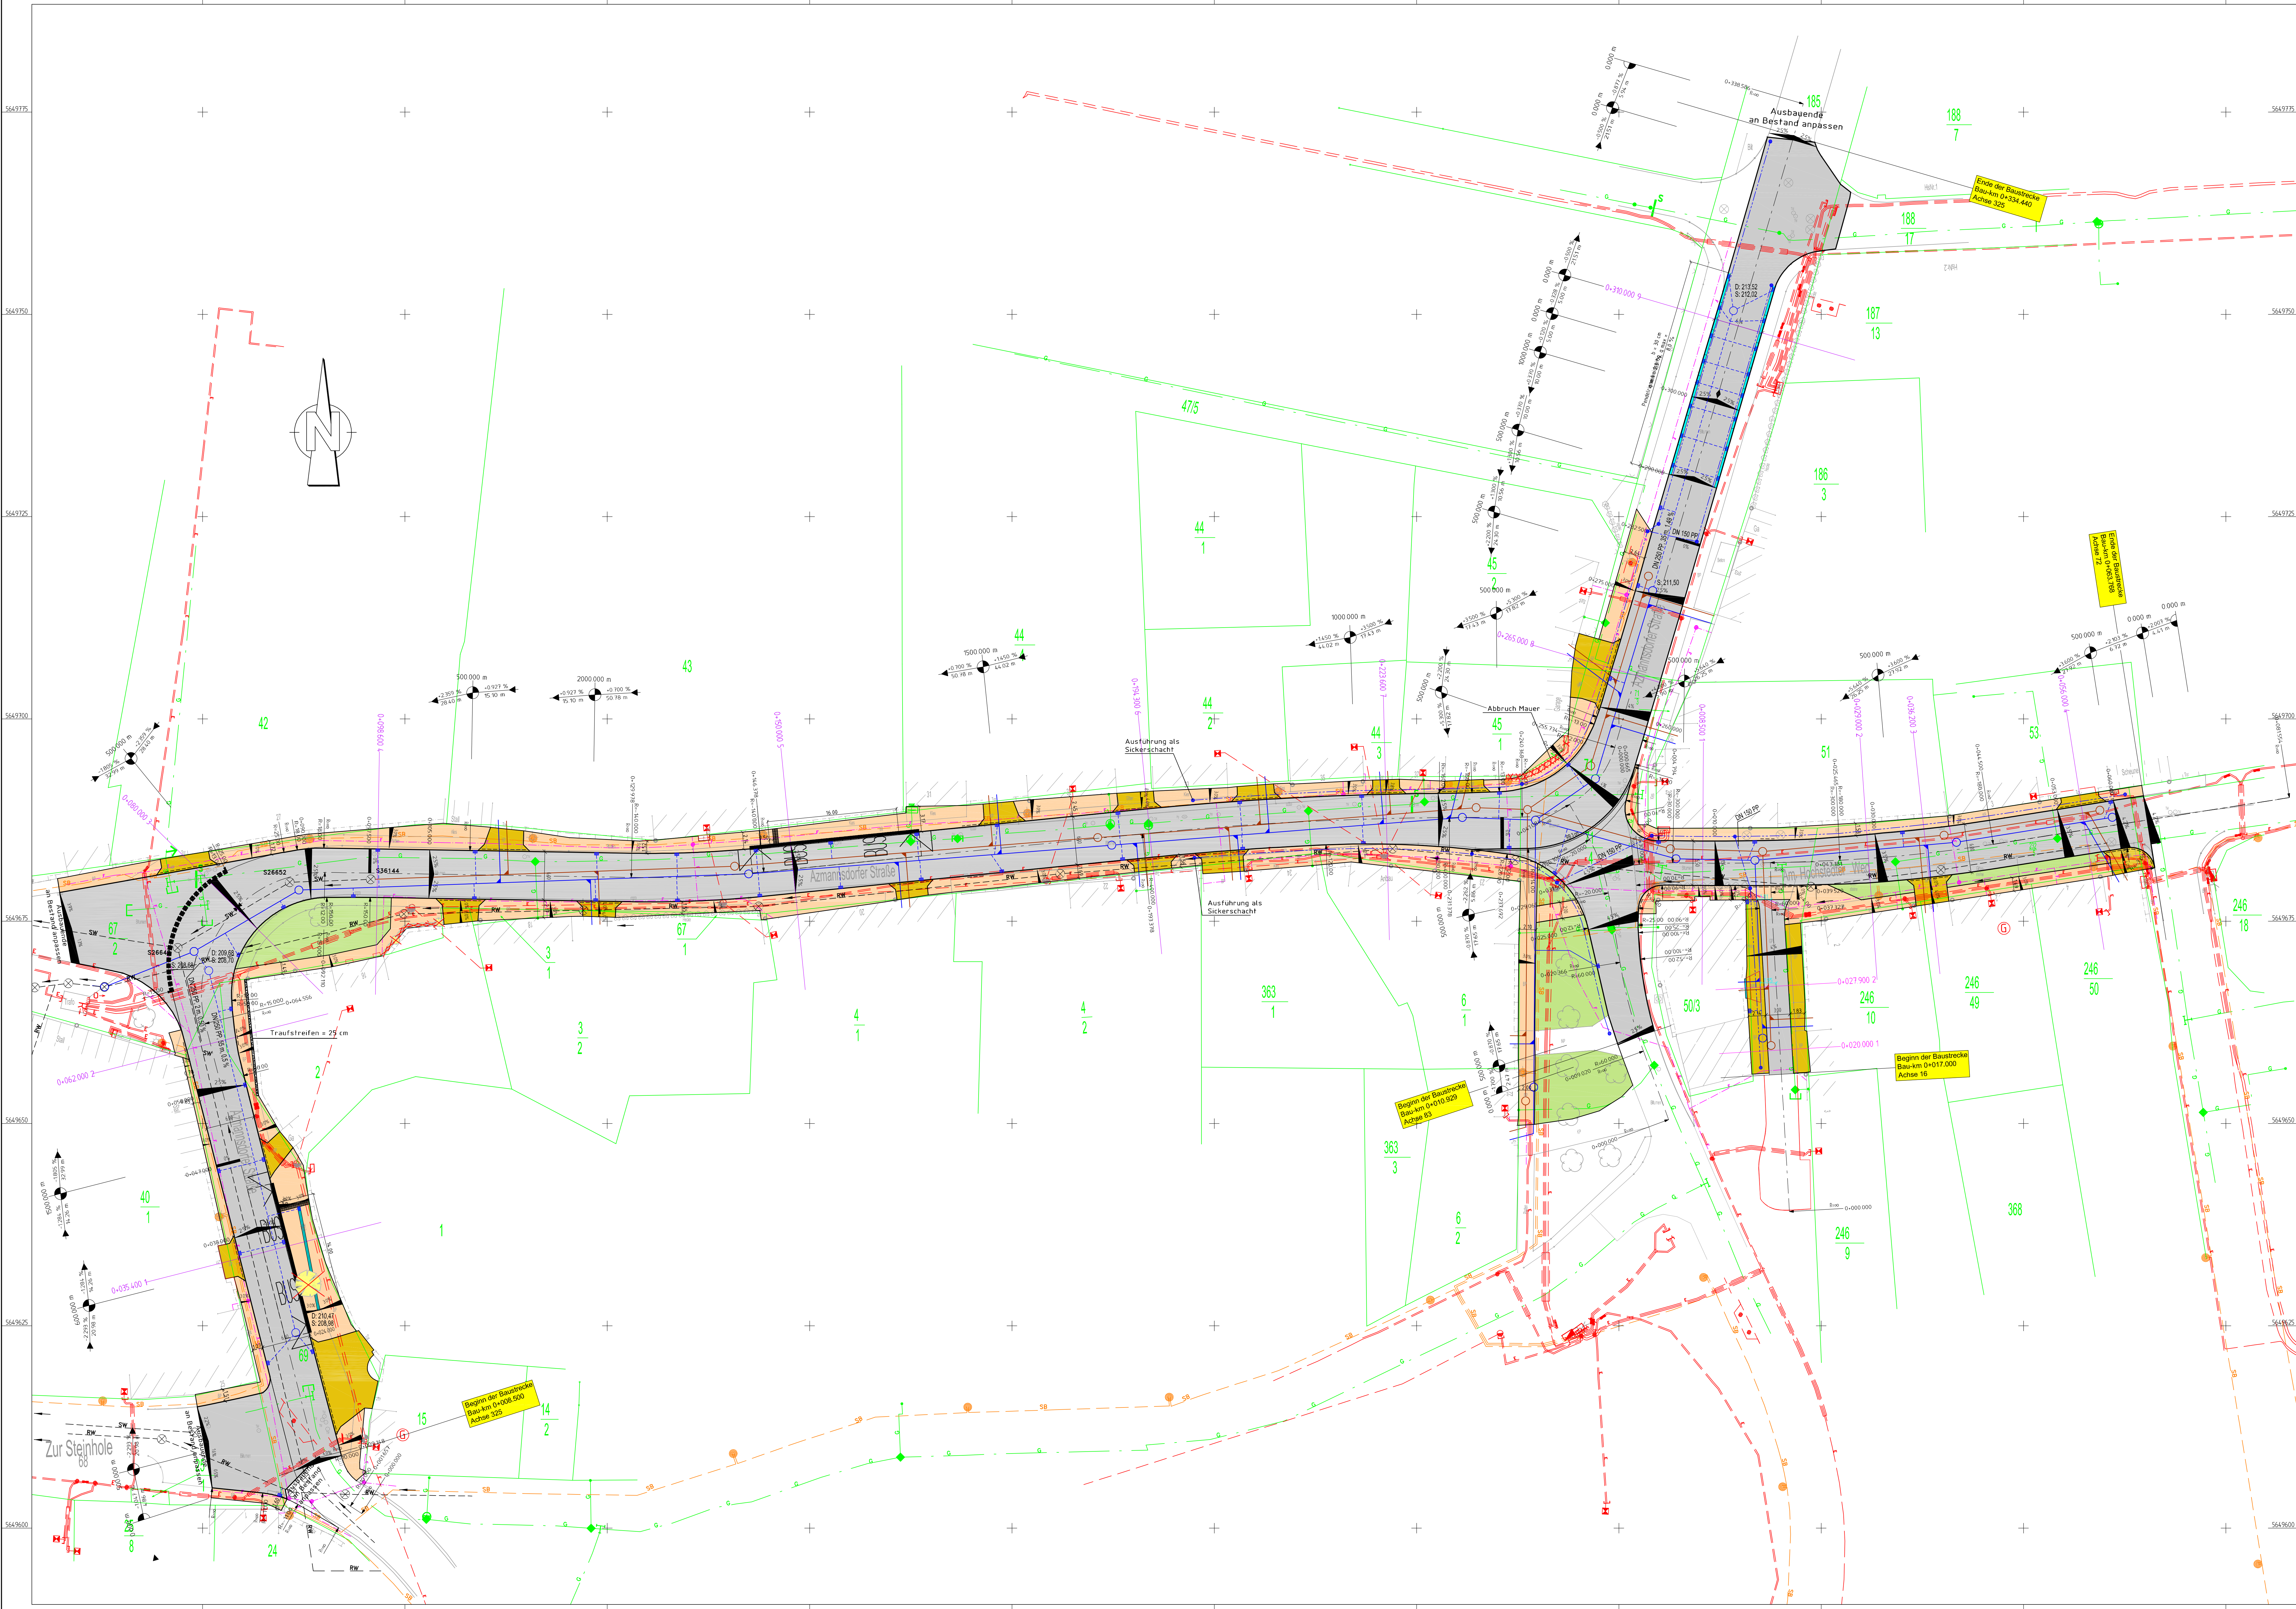

Planung

Zeichenerklärung

- Einschreibebereich Erdbebenzone
- Balken
- Fahrspur mit Achse
- Gehweg/Randweg
- Darreichung
- Wirtschaftsweg
- Zufahrt mit Bordsteinkante
- Sonstiges
- Abbruch Mauer
- Baumfüllung/Schleuder

Verwaltung

- Flurgrenze
- Flurstücksgrenze

Versorgungseinrichtungen

vorhanden geplant

- Trinkwasserleitung
- Gasleitung
- EON-Strom NS / MS
- Telekabel / Lichtwellenleiter
- Abwasserleitung
- Strassenkuchung
- Schmutzwasserkanal
- Regenwasserkanal

Entwässerung

vorhanden geplant

- Kanal Straßeneinbauebene
- Kontrollschacht Drain mit Drainageleitung
- Straßenlauf mit Anschlußleitung

LEGENDE

- Durchfall
- EISE Brunnen
- PEB Pfahlgraben
- SEB Beton
- SEF Schotter
- KPF Klempfester
- GPF Graßpfaster
- T Tüpfel
- G Granitstein
- G Granitstein
- T Trigonometrischer Pkt
- P Polygonpunkt
- N Nadelbaum
- L Laubbäum
- V Veranzweigungen
- A Anker
- F Falschbau
- W Wasserschleber
- S Schacht rund
- A Abfall
- S Statigebäude
- S Stahlrohrmast
- B Betonmast
- H Holzmast
- S Schalkasten
- K Kabinen
- gr graphisch eingepaßter
- G Gully
- L Laterne
- H Hecke
- Gemeindegrenze
- Flurgrenze
- Hoffweg
- D Drainage
- H Hochbord
- E Einpunkt
- B Borrpunkt
- G Gartenrand
- G Gasschleber
- A Anker
- R Rosen
- L Laterne
- H Hecke
- Gemeindegrenze
- Flurgrenze
- Hoffweg
- D Drainage

zurück zum Beschluss

Entwurfsplanung Höhenbezug NHN

	bearbeitet:	08/2018	Szczesny
	gezeichnet:	08/2018	Szczesny
	geprüft:	08/2018	

Nr.	Art der Änderung	Datum	Zeichen

Auftraggeber **Erfurt** **Umrang 5,1**

LEBENSSTADT
TÜRNINGEN
ZIELENECKE
Tiefbau- und Verkehrsamt
STADTBÜRO
Mittelmeiderstraße 1
99084 Erfurt TEL.: 0361/6555-0

Objektplanung Verkehrsanlagen **Lageplan**

TVA-Objekt-Nr.: 66-1288 Projekt-Nr.: Maßstab: 1 : 250

ausgewertet und geprüft: Erfurt, den bestätigt: Erfurt, den

Tiefbau- und Verkehrsamt Abteilung Bau öffentliche Stelle / Fachabteilung / Fachamt

Legende

Kataster

- Flurgrenze
- Grenzstein/ Grenzpunkt
- Flurstücksgrenze
- Flurstücks-Nr.

Die dargestellten Flurstücksgrenzen wurden grafisch mittels Digitalisierung aus der Flurkarte ermittelt und besitzen keine Rechtsverbindlichkeit. (Die Daten dienen nur der Information!)

Bestand gemäß Vermessung


A Asphalt	B Beton
KP Kleinpflaster	BP Betonplatten
RG Rasengittersteine	GP Großpflaster
Sch Schlackepflaster	ÖKo Ökopflaster
M Mosaikpflaster	BP (G, R, S) Betonpflaster (grau, rot, schwarz)
So Schotter	
S.S.S. Rohrsohle Ablauf/Zulauf	D Oberkante Deckel
OKM Oberkante Mauer	Material: Nennweite Rohr Stz 150/8 300 PVC 70
Bestand gemäß Vermessung	Mauer
Gebäude	Stützmauer
OK EG OK Erdgeschoss	166.84 Höhe in NHN (Bestand)

Symbole gemäß Bestandsvermessung

Laub-/Nadelbaum	Schaltschrank/ Schaltkasten
Rasen, Wiese	Straßenbeleuchtung
Strauch, Gebüsch	Stahlbetonmast
Hecke	Stahlgittermast
Zaun	Hotzmast / A-Mast
Geländer	Stahlrohrmast
Wasserschleier	Fallrohr/Dachentwässerung
Wasserschleier	Durchmesser Rohr/durchläß
Unterflur-, Oberflurhydrant	Durchlass
Entlüftung	Verkehrszeichen
Abwasserschacht	Richtungspfeil
Schachtabdeckung, rund	Treppe
Schacht (rechteckig)	Poller
Straßenablauf an Bord	Zugang
Straßenablauf in freier Lage	Zufahrt

Vorschlag für konstruktive Oberbauten:

Fahrbahn	Parkstellflächen/Zufahrt (Längsstellflächen, Parkplatz-, Kindergartenzufahrt)	Gehweg
Aufbau gem. Belastungsklasse Bk 1,0 RStO 12 Tafel 1, Zeile 1, Spalte Bk 1,0	Aufbau gem. Belastungsklasse Bk 1,0 RStO 12 Tafel 3, Zeile 1, Spalte Bk 1,0	Aufbau gem. Belastungsklasse Bk 0,3 RStO 12 Tafel 3, Zeile 1, Spalte Bk 0,3
4 cm Asphaltbeton AC 11 DN: 50/70	10 cm Betonsteinpflaster/Natursteinpflaster	8 cm Betonsteinpflasterplatten 24,7x24,7x8cm bzw. Natursteinpflaster
14 cm Asphalttragschicht AC 32 TN: 70/100	4 cm Brechsand-Splitt-Gemisch 0/4	4 cm Brechsand-Splitt-Gemisch 0/4
37 cm Frostschutzmaterial 0/45 mit E _u ≥ 120 MPa	20 cm Schottertragschicht 0/32 mit E _u ≥ 150 MPa	15 cm Schottertragschicht 0/32 mit E _u ≥ 120 MPa
55 cm frostsicherer Oberbau	30 cm Frostschutzmaterial 0/45 mit E _u ≥ 120 MPa	23 cm Frostschutzmaterial 0/45 mit E _u ≥ 100 MPa
Mindesttragfähigkeit auf dem Planum: E _u ≥ 45 MPa	64 cm frostsicherer Oberbau	50 cm frostsicherer Oberbau
Bei ungenügender Tragfähigkeit des Untergrundes: Bodenaufbau bis 20cm, darüber als Trennelement zum Untergrund (GRK 3/0,06x0,06, 3)	Mindesttragfähigkeit auf dem Planum: E _u ≥ 45 MPa	Mindesttragfähigkeit auf dem Planum: E _u ≥ 45 MPa
	Bei ungenügender Tragfähigkeit des Untergrundes: Bodenaufbau bis 20cm, darüber als Trennelement zum Untergrund (GRK 3/0,06x0,06, 3)	Bei ungenügender Tragfähigkeit des Untergrundes: Bodenaufbau bis 20cm, darüber als Trennelement zum Untergrund (GRK 3/0,06x0,06, 3)
	(Trennfunktion und Gewährleistung Filterstabilität)	(Trennfunktion und Gewährleistung Filterstabilität)

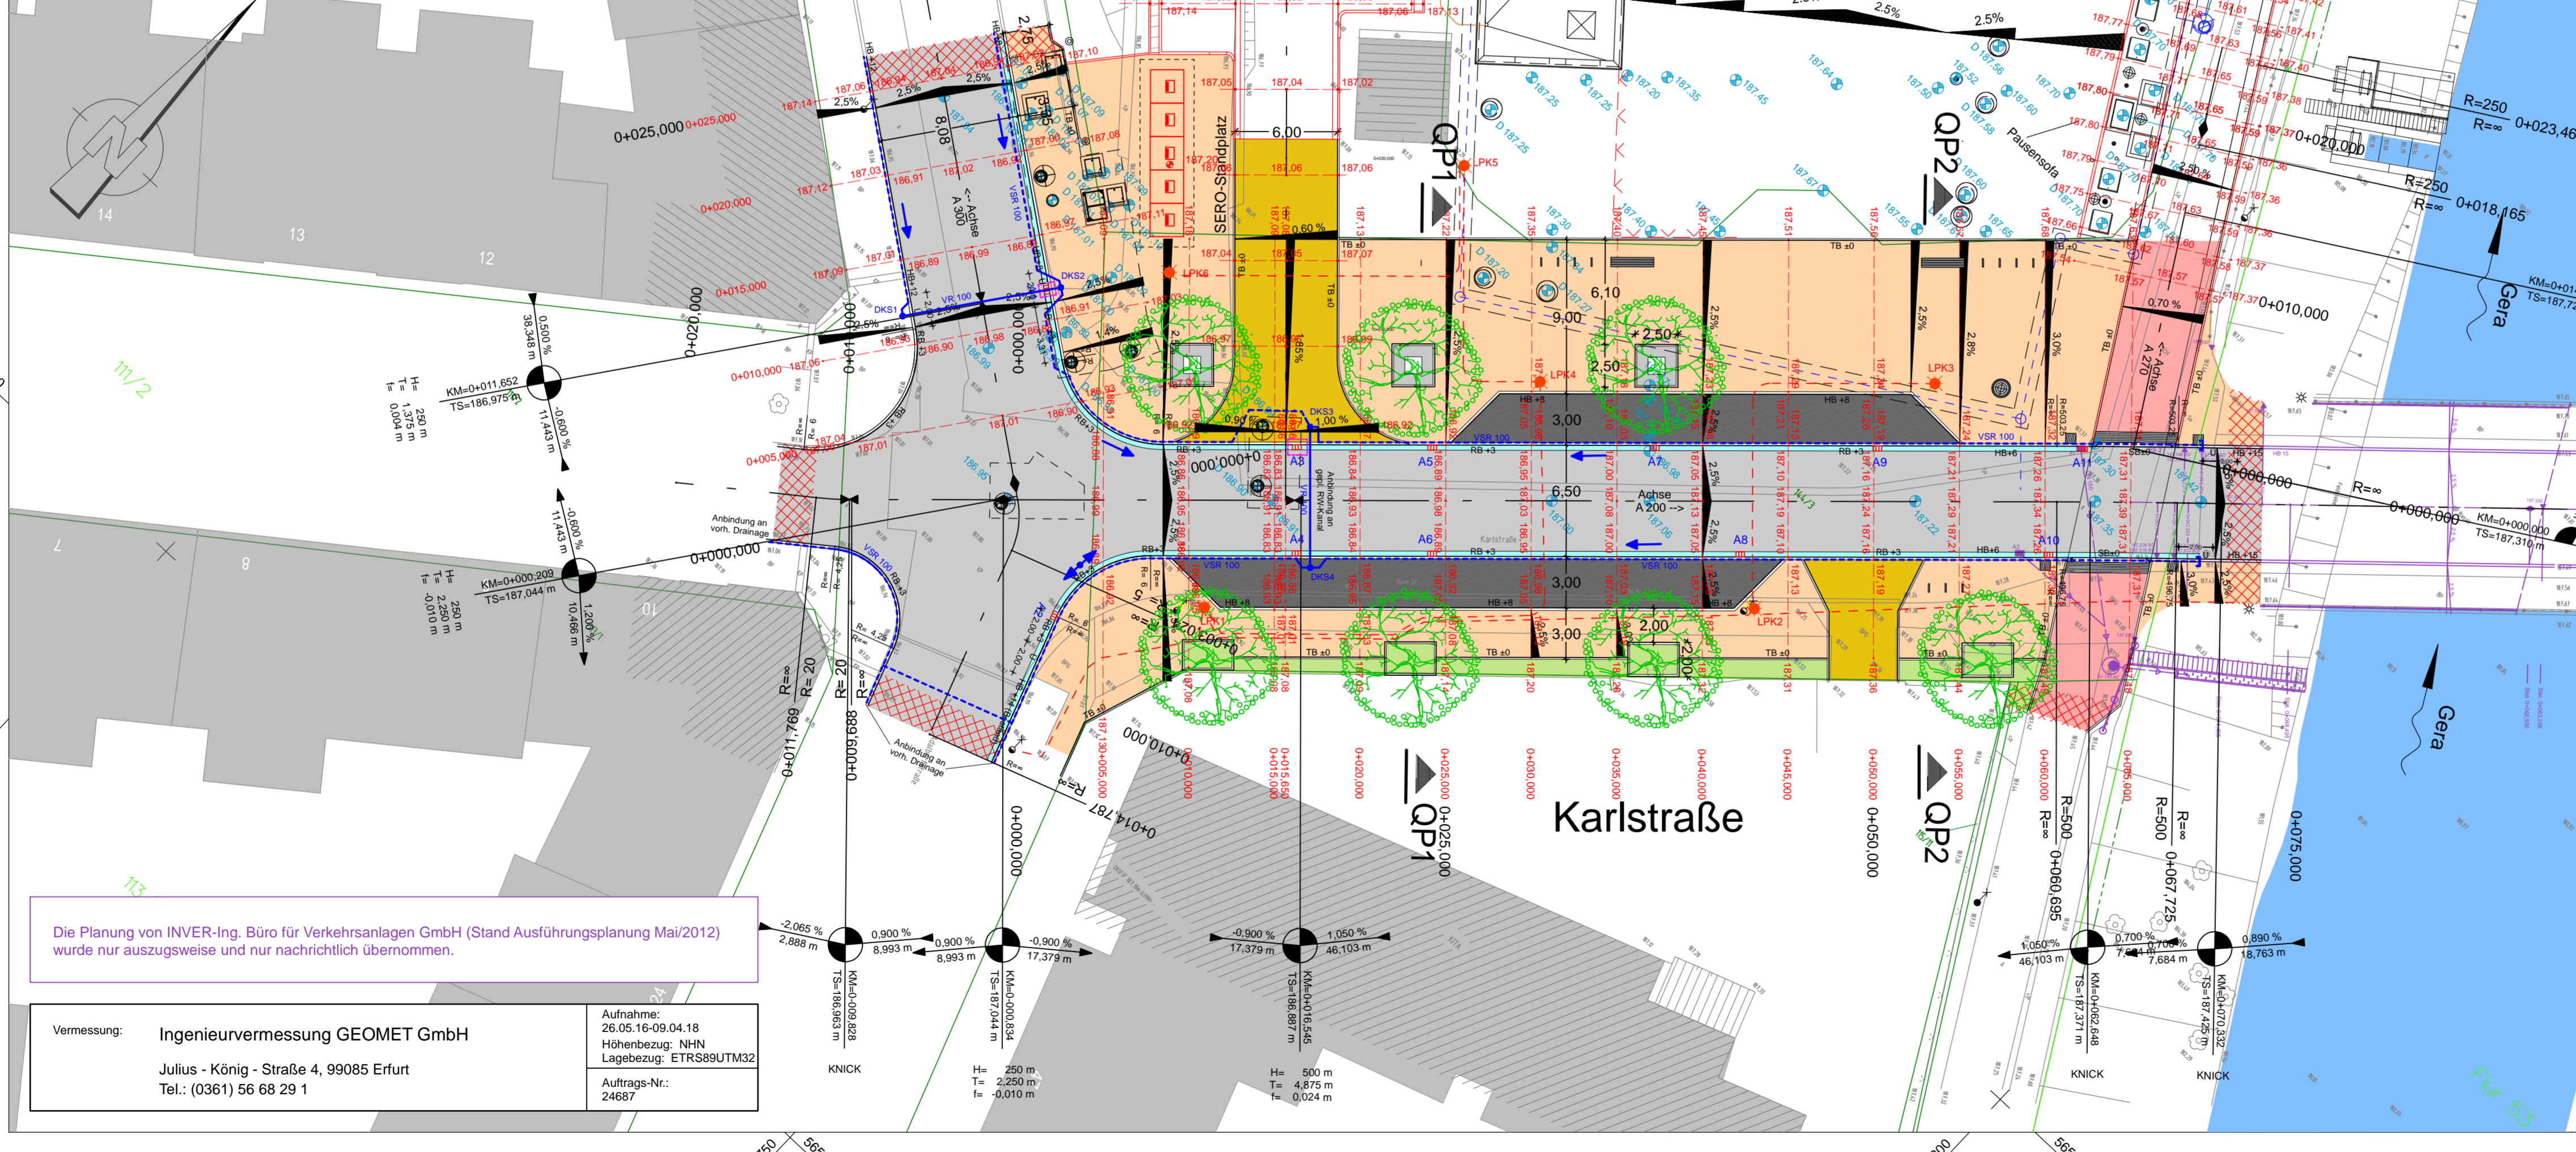

Anlage 1 zur DS 2215/18 Legende Lageplan Straßenplanung

	Gehweg
	Parken
	Entwässerungsrinne in Granit
	Fahrbahn in Asphaltbauweise
	Entwässerungsrinne in Granit
	Gehweg mit Zufahrt
	Bord (Hochbord, Übergangstein, Rundbord, Sonderbord) mit Anschlag in cm
	Bord (Tiefbord) mit Anschlag in cm
	Radweg (Gera-Radweg)
	Grünfläche
	Grünfläche befahrbar (z.B. Rasengitterfläche)
	Anpassungsbereich
	geplanter Baum
	Höhenplanung (OK Fahrbahn links / Mitte / rechts) mit Stationsangabe
	Hochpunkt / Tiefpunkt in Gradiente
	Querneigung
	Neigungsbrechpunkte mit Angabe von Gefälle/Steigung in Prozent, Länge der Gefälle-/Steigungsstrecke und Halbmesser
	Straßenablauf mit Aufsatz 300x500mm mit Rd.Nr.
	Brückenablauf Klasse D 400
	Beleuchtungsplanung im Schutzrohr DN 90 Flexrohr, Lichtpunkt Nr. 1
	Drainagekontrollschächte
	DU 600 in Sickerleitung mit Fließrichtung
	VSR 100 = Vollrohr DN 100
	VSR 100 = Vollschleierrohr DN 100

Genehmigungsplanung

Planungsbüro: Planungsbüro Poch + Zänker GmbH
Nonnenrain 3
99096 Erfurt

bearbeitet:	08/2018	Sd/Tu
gezeichnet.:	08/2018	Sd/Tu
geprüft:	08/2018	Dr. Poch

Nr.	Art der Änderung	Datum	Zeichen

Auftraggeber: Erfurt
Landeshauptstadt
Thüringen
Stadtverwaltung

Tiefbau- und Verkehrsamt
Steinplatz 1
99085 Erfurt
TEL.: 0361/655-0

Maßnahmebezeichnung: Landeshauptstadt Erfurt
Straßenbau Karlstraße

Unterlagenbezeichnung: Lageplan Verkehrsflächen
Straßenbau Karlstraße

Maßstab: 1:250

TVA-Objekt-Nr.: 66-1324 **Projekt-Nr.:** 749-400

bestätigt: Erfurt, den

zurück zum Beschluss

prüfende Stelle / Fachabteilung / Fachamt

Die Planung von INVER-Ing. Büro für Verkehrsanlagen GmbH (Stand Ausführungsplanung Mai/2012) wurde nur auszugsweise und nur nachrichtlich übernommen.

Vermessung: **Ingenieurvermessung GEOMET GmbH**
Julius - König - Straße 4, 99085 Erfurt
Tel.: (0361) 56 68 29 1

Aufnahme: 26.05.16-09.04.18
Höhenbezug: NHN
Lagebezug: ETRS89UTM32
Auftrags-Nr.: 24687

Anlage 2 zur DS 2215/18


Kita

Fahrbahn	
Aufbau gem. Belastungsklasse Bk 1.0 nach RSD 12 Tafel 1, Zeile 1, Spalte Bk 1.0	
4cm Asphaltbeton AC 11 DN (50/70)	
14cm Asphalttragsschicht AC 32 TN (70/100)	
42cm Frostschuttmaterial 0/45 mit $E_d \geq 120\text{MPa}$	
60cm frostfester Oberbau	
Mindestragfähigkeit auf dem Planum: $E_d \geq 45\text{MPa}$	
30cm Bodenaustausch	
90cm Aufbau	
- Geotextil auf dem Planum sowie als Trennlager zum Untergrund (GRK 3/3,0,05-0,05,0,3) (Trennfunktion und Gewährleistung Filterstabillität)	

Parkstellflächen/Zufahrt	
(Längsstellflächen, Parkplatz-, Kindergartenzufahrt)	
Aufbau gem. Belastungsklasse Bk 1.0 nach RSD 12 Tafel 3, Zeile 1, Spalte Bk 1.0	
8cm Betonsteinpflaster/Asphaltsteinpflaster	
4cm Brechsand-Splitt-Gemisch 0/4	
20cm Schottertragsschicht 0/32 mit $E_d \geq 150\text{MPa}$	
30cm Frostschuttmaterial aus gebrochenem Material mit $E_d \geq 120\text{MPa}$	
60cm frostfester Oberbau	
Mindestragfähigkeit auf dem Planum: $E_d \geq 45\text{MPa}$	
30cm Bodenaustausch	
92cm Aufbau	
- Geotextil auf dem Planum sowie als Trennlager zum Untergrund (GRK 3/3,0,05-0,05,0,3) (Trennfunktion und Gewährleistung Filterstabillität)	

Gehweg	
Aufbau gem. Belastungsklasse Bk 0.3 nach RSD 12 Tafel 3, Zeile 1, Spalte Bk 0.3	
8cm Betonsteinpflaster/-platten 24,7x24,7x8cm bzw. Natursteinpflaster	
4cm Brechsand-Splitt-Gemisch 0/4	
15cm Schottertragsschicht 0/32 mit $E_d \geq 120\text{MPa}$	
25cm Frostschuttmaterial 0/45 aus gebrochenem Material mit $E_d \geq 100\text{MPa}$	
30cm frostfester Oberbau	
Mindestragfähigkeit auf dem Planum: $E_d \geq 45\text{MPa}$	
30cm Bodenaustausch	
80cm Aufbau	
- Geotextil auf dem Planum sowie als Trennlager zum Untergrund (GRK 3/3,0,05-0,05,0,3) (Trennfunktion und Gewährleistung Filterstabillität)	

Queprofil QP1 Station 0+023,00

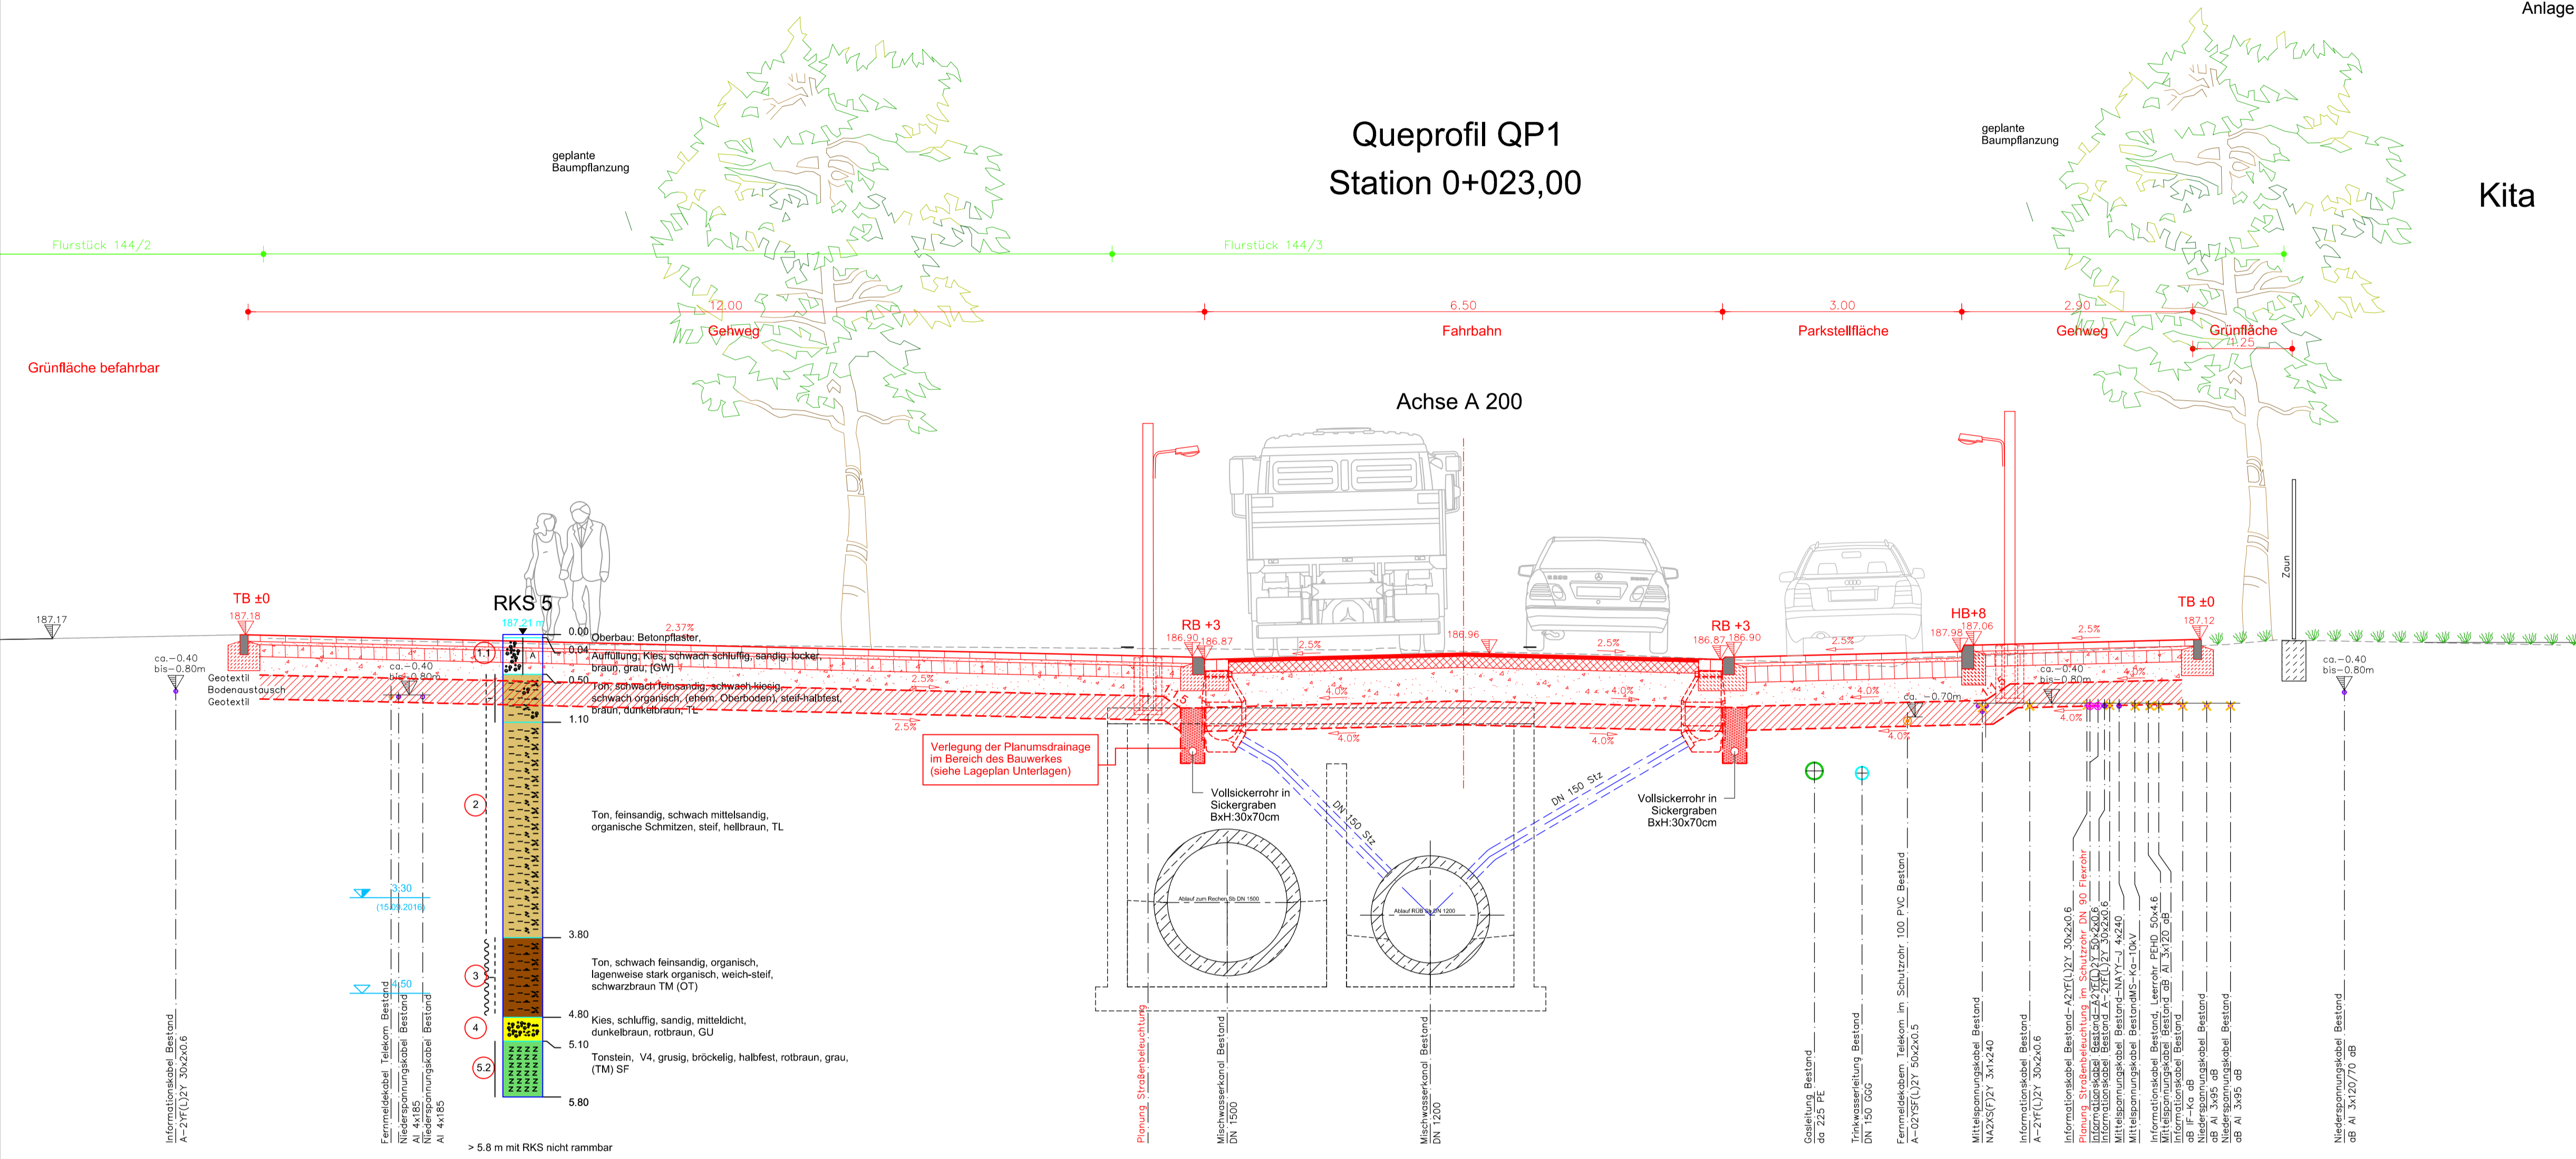

Queprofil QP2 Station 0+053,00

Kita

Der eingetragene Leitungsbestand wurde nachrichtlich aus den Bestandsunterlagen der Versorger übernommen. Angaben zur Tiefenlage der vord. Versorgungsleitungen liegen nicht vor. Als Orientierung zur Überdeckung kann angesetzt werden:

- TW: 1.40 - 1.50 m
- Gas: 1.30 - 1.40 m
- Kabelversorger: 0.40 - 0.80 m

Feststellung der Bestandslage durch Suchsachung erforderlich.
Hinweis: - Einholung aktueller Schachtscheine durch AN zwingend erforderlich
- Bestandsangabe zur Information

Die Darstellung der Katastergrenzen ist nur informativ und nicht rechtsverbindlich. Grundlage für das Kataster ist die Digitalisierung der Katasterkarte.

Alle Maße und Höhenangaben sind in der Örtlichkeit vor Erstellung des Bauwerkes zu überprüfen; ggf. notwendige Korrekturen sind mit der Oberbauleitung / Örtliche Bauüberwachung abzustimmen.

Vermessung:	Ingenieurvermessung GEOMET GmbH Julius - König - Straße 4, 99085 Erfurt Tel.: (0361) 56 68 29 1	Aufnahme: 20.05.16-09.04.18 Höhenbezug: NNH Lagebezug: ETRS89/UTM32 Auftrags-Nr.: 24687
-------------	---	--

Genehmigungsplanung

	Planungsbüro Poch + Zänker GmbH Nonnenrain 3 99096 Erfurt	Datum 08/2018 08/2018 08/2018	Zeichen Tu Zn/Tu Dr. Poch
	bearbeitet:	08/2018	Tu
	gezeichnet:	08/2018	Zn/Tu
	geprüft:	08/2018	Dr. Poch

Nr.	Art der Änderung	Datum	Zeichen

Auftraggeber:		Unterlage: 14. Straßenquerschnitte
Landeshauptstadt Erfurt Straßenbau Karlstraße		Blatt-Nr.: 14.1
Maßstabmesszeichnung: TVA-Objekt-Nr.: 66-1324-99 aufgestellt und geprüft: Erfurt, den		Unterlagenbezeichnung: Querprofile QP1, QP2 Karlstraße Projekt-Nr.: 749/18-400 Maßstab: 1 : 50 bestätigt: Erfurt, den
Tiefbau- und Verkehrsamt Abteilung Bau		prüfende Stelle / Fachabteilung / Fachamt

